
ИНДИВИДУАЛЬНЫЙ ЖИЛОЙ ДОМ В п. ЛЕНИНАВАН

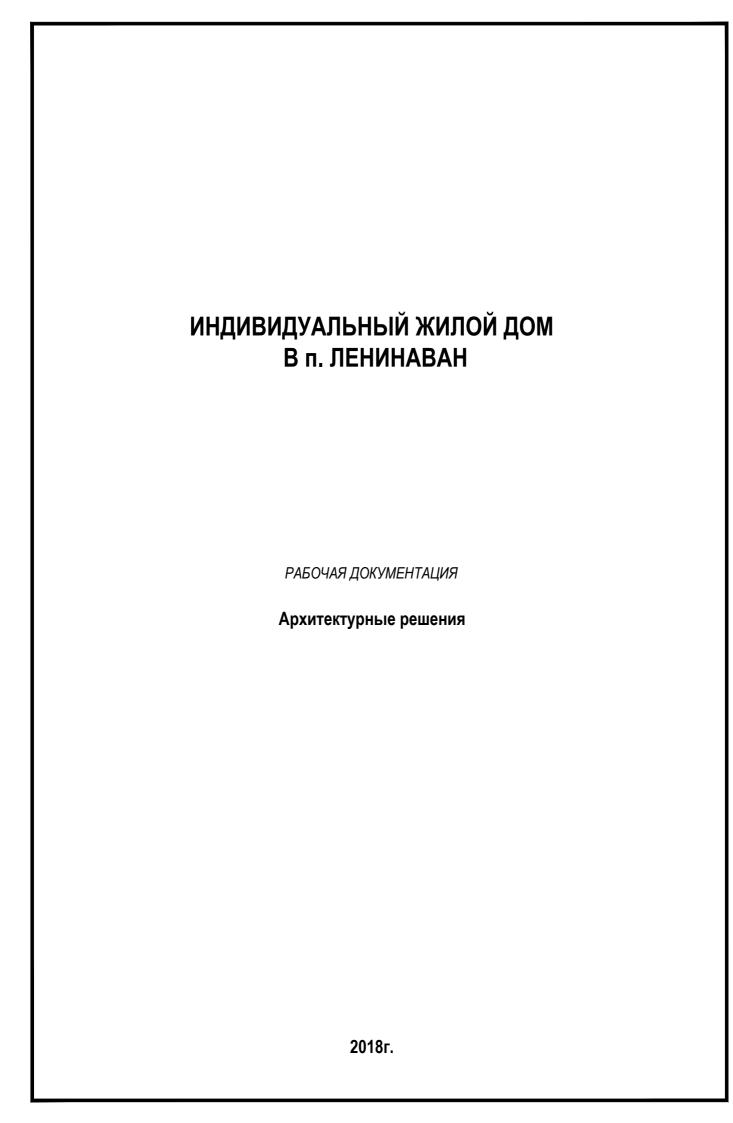

РАБОЧАЯ ДОКУМЕНТАЦИЯ

Архитектурные решения



ВЕДОМОСТЬ ОСНОВНЫХ КОМПЛЕКТОВ ЧЕРТЕЖЕЙ

Обозначение	Наименование	Примечание
AP	Архитектурные решения	
KP	Конструктивные решения	

ВЕДОМОСТЬ РАБОЧИХ ЧЕРТЕЖЕЙ ОСНОВНОГО КОМПЛЕКТА

Титульный лист Общие данные (начало)	
Общие данные (начало)	1
Общие данные (окончание)	
Схема функционального зонирования 1, 2 этажа	
Маркировочный план 1, 2 этажа	
Кладочный план 1, 2 этажа	
Вентканалы ВШ-1, ВШ-2	
Фасады А-Ж, Ж-А	
Фасад 1-6	
Фасад 6-1	
План кровли, спецификация материалов кровли	
План стропильной системы, спецификация стропильной системы	
Разрез А-А	
Цветовое решение. Перспективный вид 1	
Цветовое решение. Перспективный вид 2	
Цветовое решение. Перспективный вид 3	
Цветовое решение. Перспективный вид 4	
	Схема функционального зонирования 1, 2 этажа Маркировочный план 1, 2 этажа Кладочный план 1, 2 этажа Вентканалы ВШ-1, ВШ-2 Фасады А-Ж, Ж-А Фасад 1-6 Фасад 6-1 План кровли, спецификация материалов кровли План стропильной системы, спецификация стропильной системы Разрез А-А Цветовое решение. Перспективный вид 1 Цветовое решение. Перспективный вид 2 Цветовое решение. Перспективный вид 3

ЭКСПЛИКАЦИЯ ПОЛОВ

Номер или наименование помещения	Тип пола	Схема пола или тип пола по серии	Данные элементов пола (наименование, толщина основания)	Площадь, кв. м
Кухня, санузел 1 этажа, тамбур 1, тамбур 2, холл	1	0,000	-плитка керамич. на клеевом растворе 15 мм - стяжка. конструкция эл. теплого пола 40 мм - теплоизоляционные плиты: ПНОПЛЭКС ФУНДАМЕНТ 40 мм - подстилающий слой из бетона марки В 15 армиров. сеткой Д=12A-і 250*250 мм 100 мм перевязать с армированием фундамента - гидроизоляция "Техноэласт П" - песок 100 мм - геотекстиль - щебень 100 мм - щебень, утрамбованный грунт - утрамбованный грунт	23,57
Котельная, гараж, прачечная, гардеробная	2		Плитка керамич. на клеевом растворе 15 мм стяжка. 40 мм теплоизоляционные плиты: ПНОПЛЭКС ФУНДАМЕНТ 40 мм подстилающий слой из бетона марки В 15 армиров. сеткой Д=12А-і 250*250 мм 100 мм перевязать с армированием фундамента гидроизоляция "Техноэласт П" песок 100 мм геотекстиль щебень 100 мм герень 100 мм гер	50,4
Спальня 1 этажа, гостиная- столовая	3	0,000	ламинат с подложкой 15 мм стяжка. 40 мм чоляжка. 40 мм неплоизоляционные плиты: ПНОПЛЭКС ФУНДАМЕНТ 40 мм подстилающий слой з бетона марки В 15 армиров. сеткой Д=12A-і 250*250 мм 100 мм перевязать с армированием фундамента гидроизоляция "Техноэласт П" песок 100 мм геотекстиль щебень 100 мм чебень, утрамбованный грунт тутрамбованный грунт	39,04
Санузел 2 этажа	4	+3,300 -3,300 -3,300 -3,300 -3,300 -3,300 -3,300 -3,300	-плитка керамич. на клеевом растворе 15 мм -стяжка. конструкция эл. теплого пола 40 мм -выравнивающая стяжка 25 мм -плита перекрытия ж,б 220 мм	
Спальни 2 этажа, комната 1 холл	5	+3,300	-ламинат с подложкой 15 мм -стяжка 40 мм -выравнивающая стяжка 25 мм -плита перекрытия ж,б 220 мм	82,01

ОБЩИЕ УКАЗАНИЯ

- 1. Проект выполнен на основании задания Заказчика, и представляет собой архитектурный проект частного жилого
- 2. Уровень ответственности II
- 3. Категория здания по взрывопожарной и пожарной опасности- Д
- 4. Степень огнестойкости здания II
- 5. Класс конструктивной пожарной опасности здания С1
- 6. Класс функциональной пожарной опасности здания Ф1.4
- 7. Указания по наружной отделке здания:
- -стены: лицевой кирпич темный (Гамбург бунт)
- -цоколь-природный камень. По смонтированным плитам утеплителя натянуть сетку-рабица ячейкой 15*15, по которой выполнить цементно-песчанную штукатурку и облицовку натуральным камнем
- -элементы кровли: гибкая черепица коричневоо цвета, подшивка в цвет кровли
- 8.Указания по мероприятиям шумозащиты:
- -утеплитель наружных стен-"ПЕНОПЛЕКС" 50 мм
- -утеплитель полов-"ПЕНОПЛЕКС ФУНДАМЕНТ" 40 мм
- -утеплитель цокольной части фундамента "ПЕНОПЛЕКС ФУНДАМЕНТ"40 мм
- 9.Все деревянные элементы предварительно обработать антисептиками и антипиренами, согласно СП 64. 13320.2011, а так же огнезащитными составами, согласно Ф3-123, ГОСТ Р 53292-2009
- 10.Все металлические элементы обработать антикоррозийной защитой, согласно СНИП 23.03.11, а так же огнезащитными составами, согласно Ф3-123, ГОСТ Р 53292-2009
- 11. Архитектурно-планировочное решение: здание двузтажное, высота 8,89 м в коньке от уровня земли. Основные габариты 18, 42*11,75 м. Главный вход в здани расположен с
- уровня земли. Основные габариты 18, 42*11,75 м. Главный вход в здани расположен с лицевой стороны участка, рядов основной въезд в гараж. Высота помещений первого этажа составляет 3.10 м. Второго-2,9 м. Чердачное пространство холодное.
- Фундамент-ленточный монолит Ж/Б
- Стены наружные-слоистая кладка из бутового кирпича толщиной 250 мм, отделка-лицевой кирпич-120 мм

Гидроизоляция:

- вертикальная-обмазка битумом за два раза всех соприкасающихся с грунтом конструкций горизонтальная-фундамента цементно-песачный раствор с гидрофобизирующими добавками Перекрытия-:
- на 1 этажом- плиты железобетонные пустотные,
- над 2 этажом- по деревянным балкам
- Лестница: монолитная железобетонная
- Кровля: деревянная стропильная
- 12. Чистовые отделки вести по окончании монтажных работ по всем инженерным системам. До устройства подготовки полов по грунту должны быть уложены все проходящие по полу коммуникации.
- 13.Точность выполнения разбивочных работ должна соответствовать требования СНиП 3.01.03-84 "Геодезические работы в строительстве". Точность выполнения строительно-монтажных работ должна соответствовать требованиям п.1.19 СНиП
- 3.03.01-87 "Несущие и ограждающие конструкции".

						AP			
Изм.	Колич.	Лист	№Док.	Подп.	Дата	х. Ленинаван, ул. Толс	того, 32		
FIOIVI.	1103191 1.	317101	тч-док.	тюдп.	дата		Стопия	Пиот	Пиотор
							Стадия	Лист	Листов
						Индивидуальный жилой дом	Р	1	16
						Общие данные (начало)			
						Оощие данные (начало)			

Марка	Обозначение	Наименование	колво	на этажах	Всего	Прим.
ПОЗ.	Ооозначение	паименование	1	2		
Ок1	ОП 510-1050 ГОСТ 30674-99	Оконный блок из ПВХ профилей с двойным	3	-	3	
		стеклопакетом, 1050*510 (h)				
Ок2	ОП 1950-1050 ГОСТ 30674-99	Оконный блок из ПВХ профилей с двойным	1	1	2	
		стеклопакетом, 1050*1800 (h)				
Ок3	ОП 1950-2090 ГОСТ 30674-99	Оконный блок из ПВХ профилей с двойным	2	4	6	
		стеклопакетом, 2090*1800 (h)				
Ок4	ОП 1950-1570 ГОСТ 30674-99	Оконный блок из ПВХ профилей с двойным	1	1	2	
		стеклопакетом, 1570*1800 (h)				
Ок5	ОП 4030-1050 ГОСТ 30674-99	Оконный блок из ПВХ профилей с двойным стеклопакетом.	-	-	1	
		1050*4030 (h), для арочного проема				
Ок6	ОП 1950-550 ГОСТ 30674-99	Оконный блок из ПВХ профилей с двойным	1	-	1	
		стеклопакетом, 700*1520 (h)				

СПЕЦИФИКАЦИЯ ЭЛЕМЕНТОВ ПЕРЕМЫЧЕК

Марка	Обозначение	Наименование	колво н	а этажах	Bcero	Прим.
ПОЗ.	Обозначение	Палімопованис	1	2		
1	ГОСТ 948-84	1ПБ13-1	-	4	4	
2	ГОСТ 948-84	3ПБ13-37	6	1	7	
3	ГОСТ 948-84	1ПБ13-1	2	1	3	
4	ГОСТ 948-84	3ПП14-71Ат∨	4	1	5	
5	ГОСТ 948-84	3ПП27-71Ат∨	2	4	6	
6	ГОСТ 948-84	3ПП21-71Ат∨	1	1	2	
7	ГОСТ 948-84	3ПБ13-37	1	-	1	
8	ГОСТ 948-84	2ПБ17-2	1	-	1	

Ок.-1 ВЕДОМОСТЬ ПЕРЕМЫЧЕК

1050

Ок.-2

1050

Ок.-3

Ок.-4

Ок.-6

700


Ок.-5


ВЕДОМОСТЬ ПЕРЕМЫЧЕК									
Марка поз.	Схема сечения								
ПР1									
ПР2	2								
ПР3	1 1 1								
ПР4	4								
ПР5	5								
ПР6	6								
ПР7	2 2 2								
ПР8	8 8 8								


СПЕЦИФИКАЦИЯ ЗАПОЛНЕНИЯ ДВЕРНЫХ ПРОЕМОВ

Марка	Обозначение	Наименование	колво н	а этажах	Bcero	Прим.
ПОЗ.		110711107011710	1	2		
1	ДСН 2200-1050 ГОСТ 31173-2003	Дверной блок стальной наружный, однопольный,	1	-	1	
		правого исполнения, с замкнутой коробкой 1050*2200 (h)				
1*	ДСН 2200-1050 ГОСТ 31173-2003	Дверной блок стальной наружный, однопольный,	1	-	1	
		левого исполнения, с замкнутой коробкой 1050*2200 (h)				
2	ДГ 22-9 ГОСТ 6629-88	Дверь деревянная глухая, однопольная, левая, для проема 880*2200 (h)	1	-	1	
2*	ДГ 22-9 ГОСТ 6629-88	Дверь деревянная глухая, однопольная, правого, для проема 880*2200 (h)	7	1	8	
		, , , , , ,				
3	ДГ 270-2090 ГОСТ 31173-2003	Дверной блок стальной наружный, однопольный, с замкнутой коробкой, с	1	-	1	
		боковыми остекленными				
		фрамугами,для проема 2090*2770 (h)				
4	ЖР С ЭП В ГОСТ Р 52502– 2012	Жалюзи-роллеты для проема 3200*2940 (h)	1	-	1	
5	ДГ 22-10 ГОСТ 6629-88	Дверь деревянная глухая, однопольная, левая, для проема 1050*2200 (h)	-	2	2	
5*	ДГ 22-10 ГОСТ 6629-88	Дверь деревянная глухая, однопольная, правая, для проема 1050*2200 (h)	-	2	2	

						AP					
Изм.	Колич.	Лист	№Док.	Подп.	Дата	х. Ленинаван, ул. Толстого, 32					
7101111	110311111	711101	п-дош		Дата		Стадия	Лист	Листов		
						Индивидуальный жилой дом	Р	2			
						Общие данные (окончание)					
						couple gamble (clein lame)					

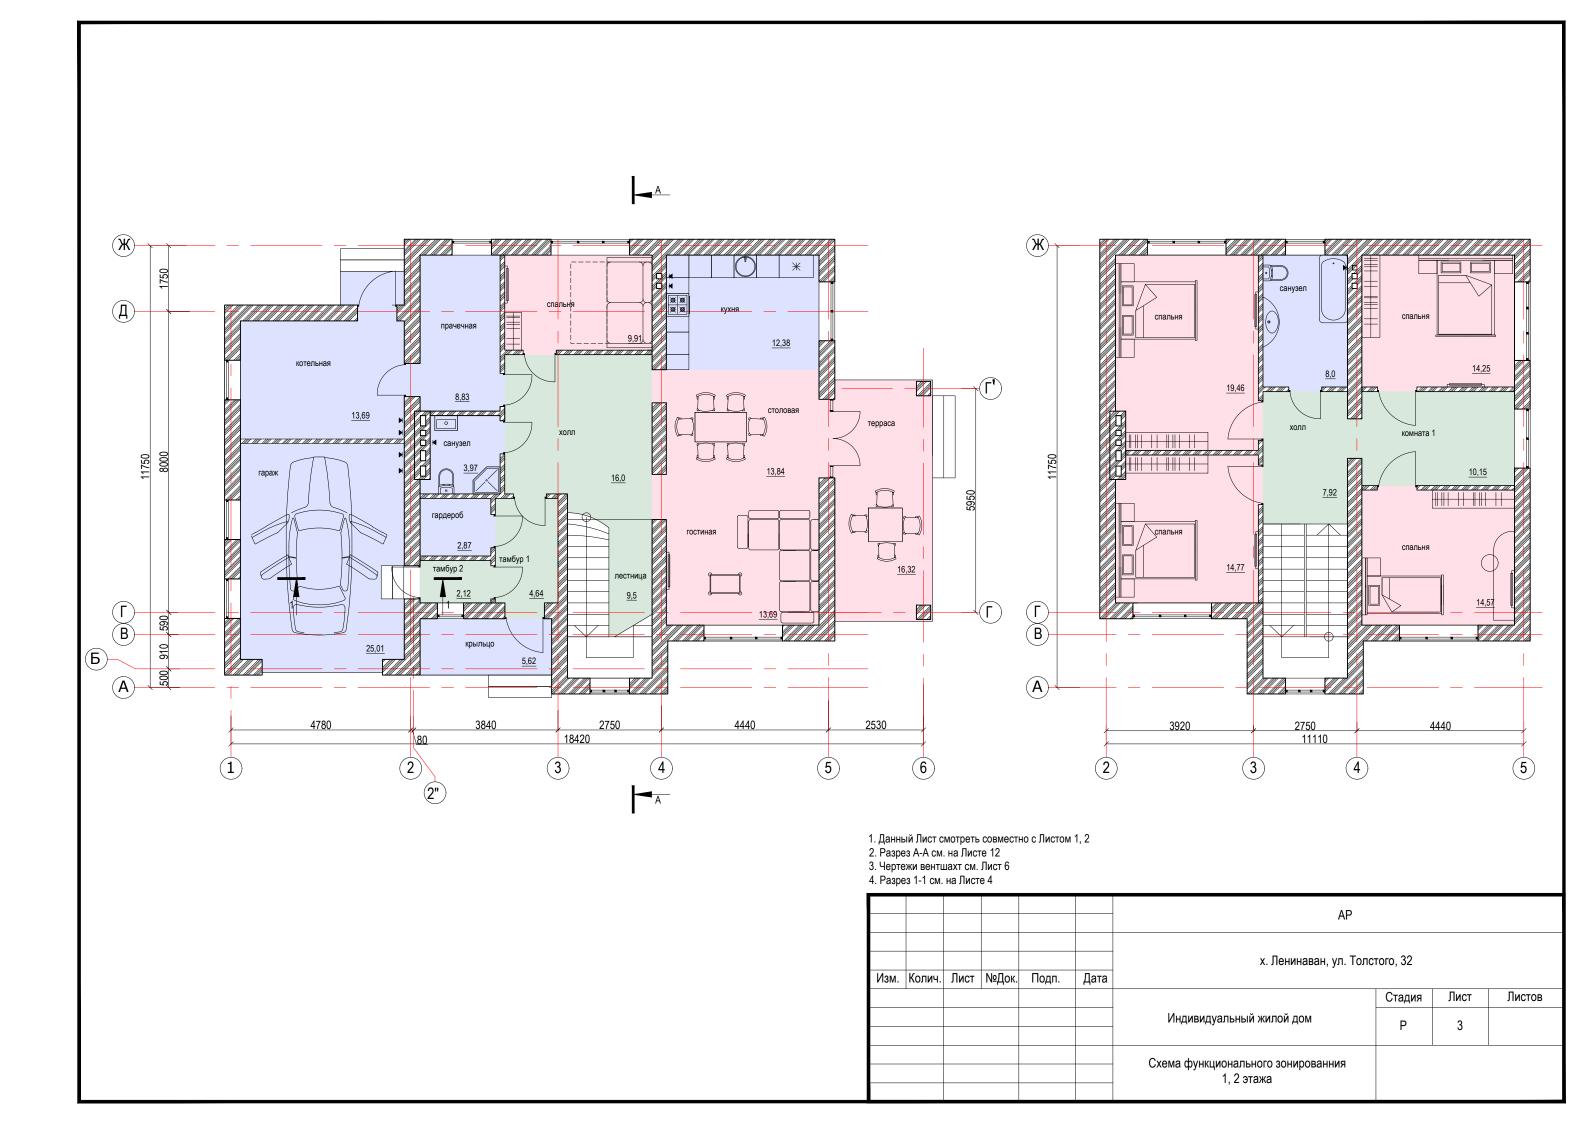


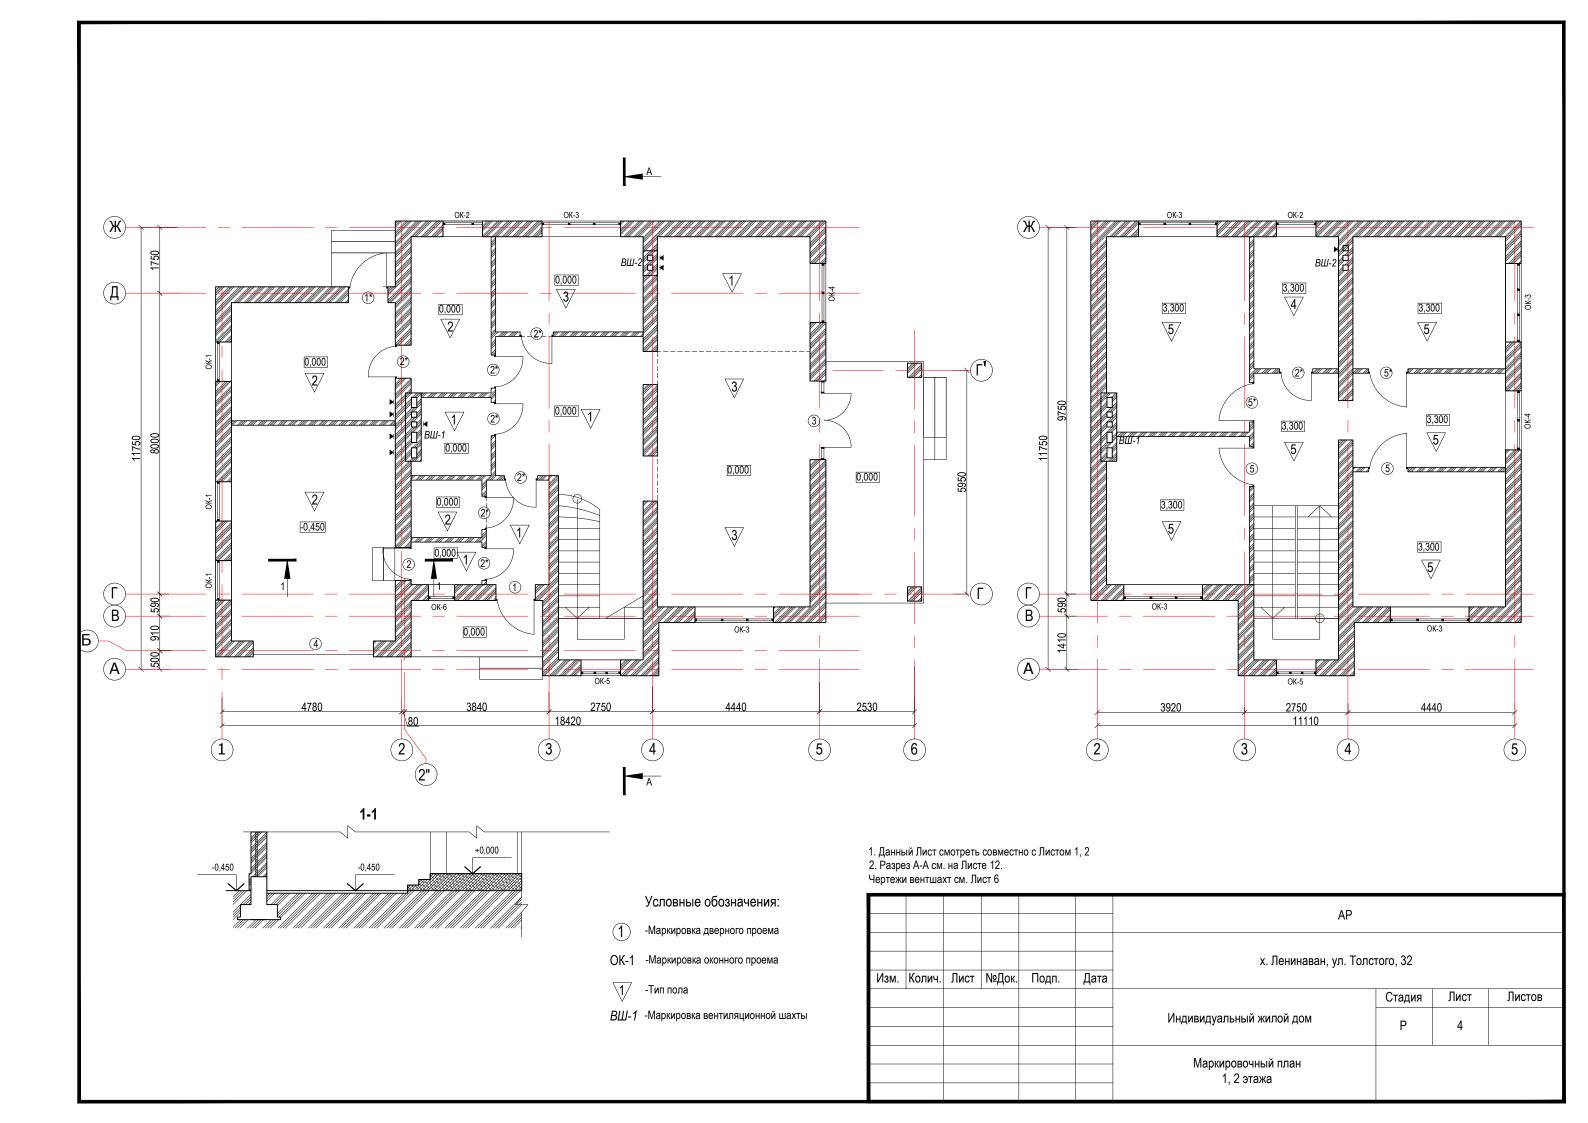


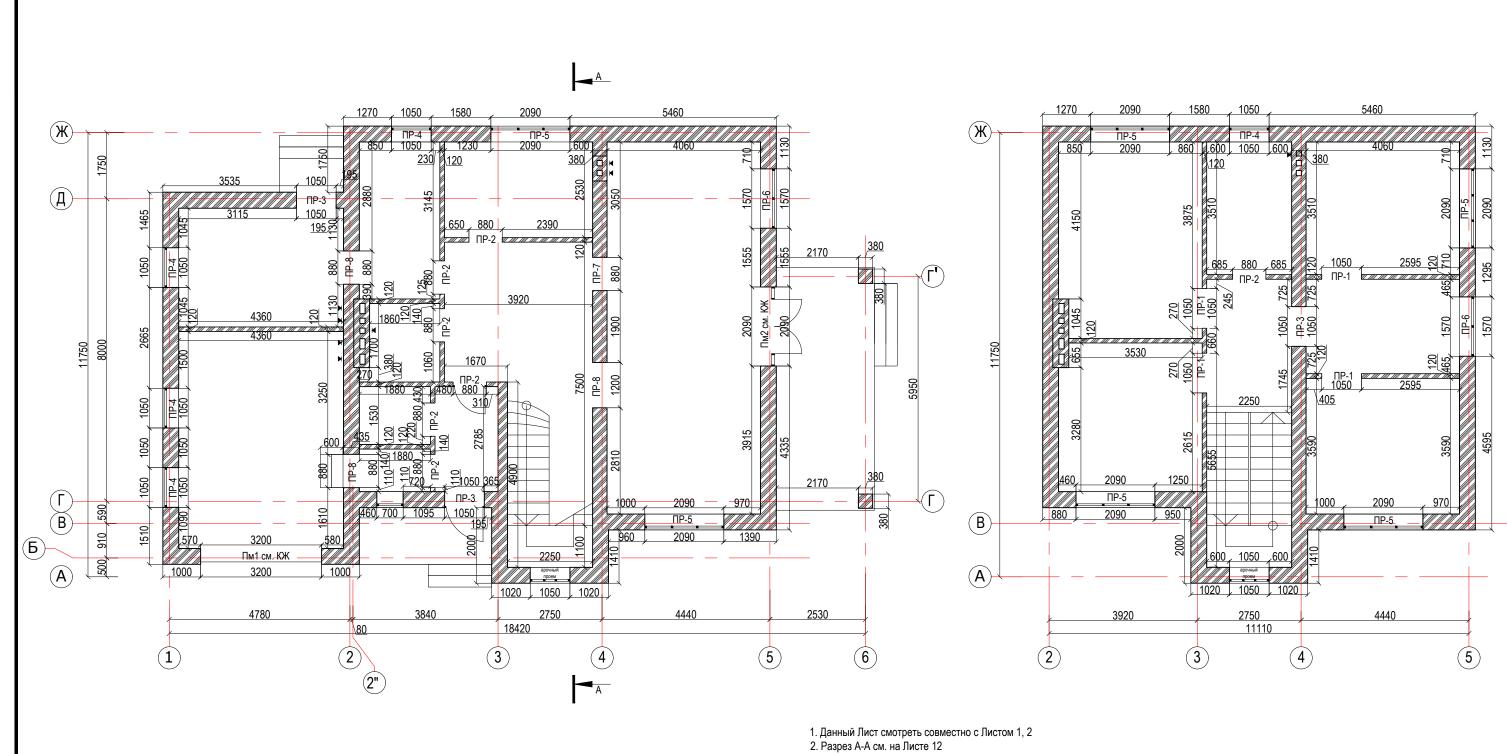


3. Чертежи вентшахт см. Лист 6

						АР				
Изм.	Колич.	Лист	№Док.	Подп.	Дата	х. Ленинаван, ул. Толстого, 32				
			111-		11-		Стадия	Лист	Листов	
						Индивидуальный жилой дом	Р	5		
						Кладочный план 1, 2 этажей				

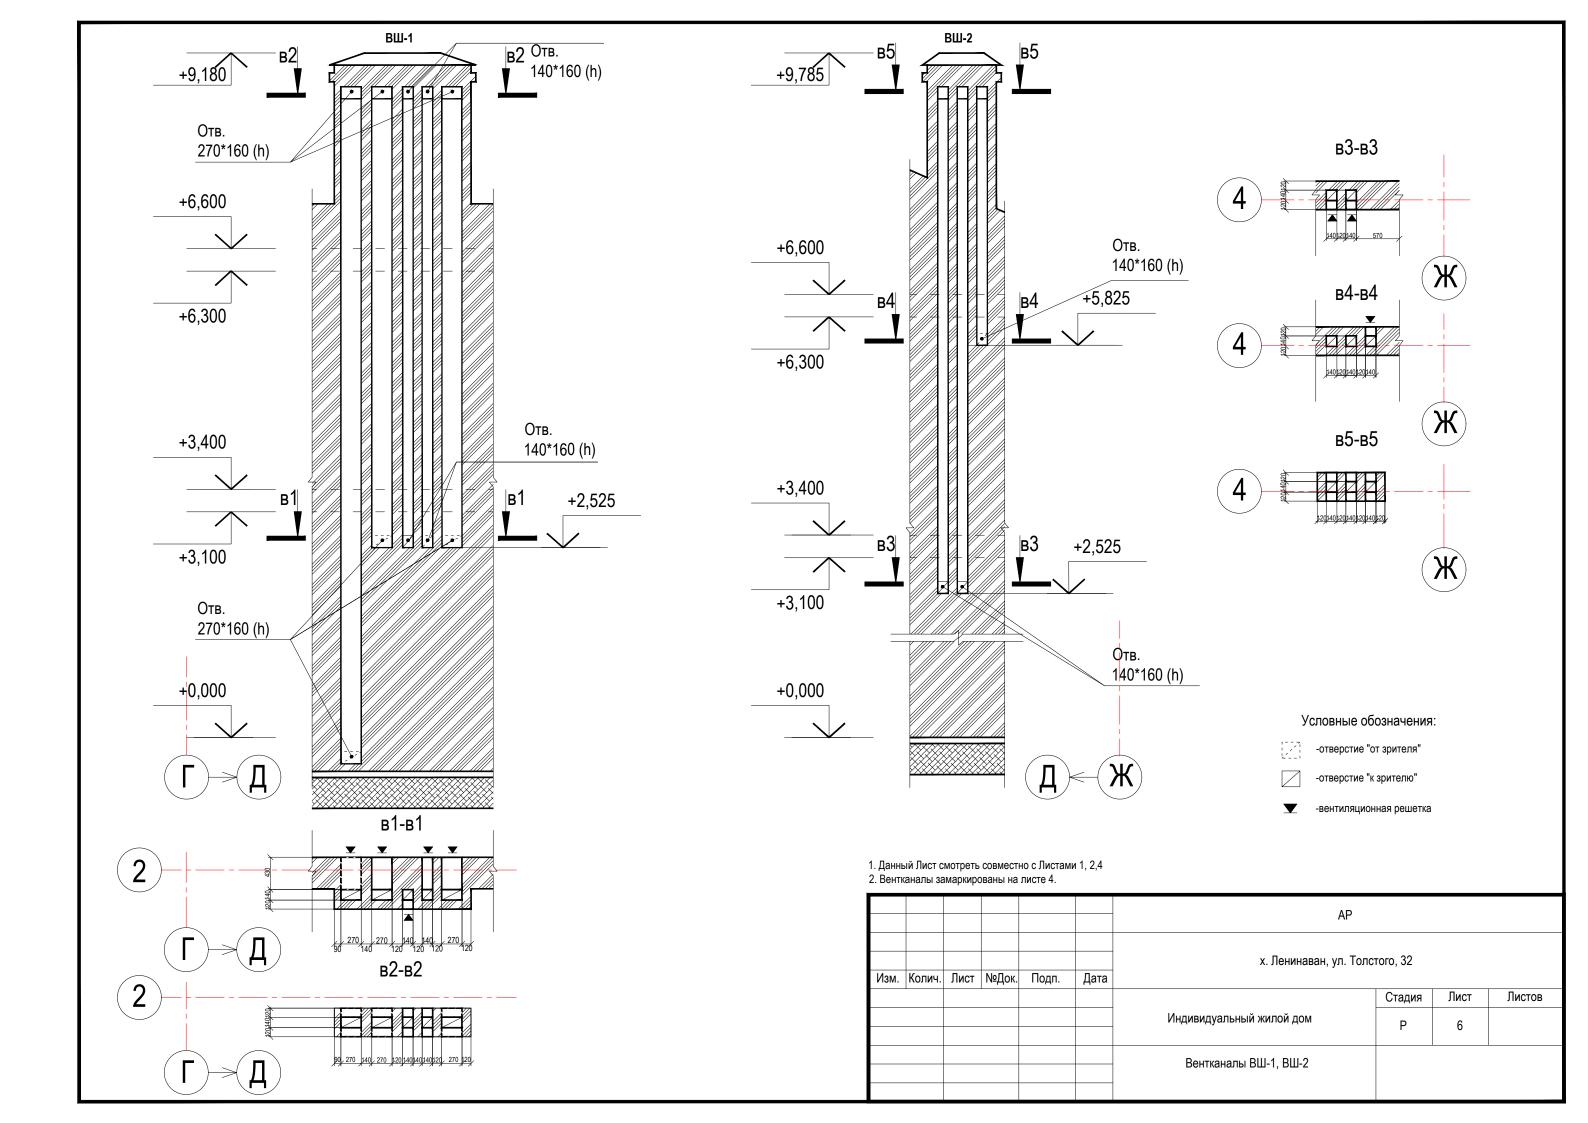


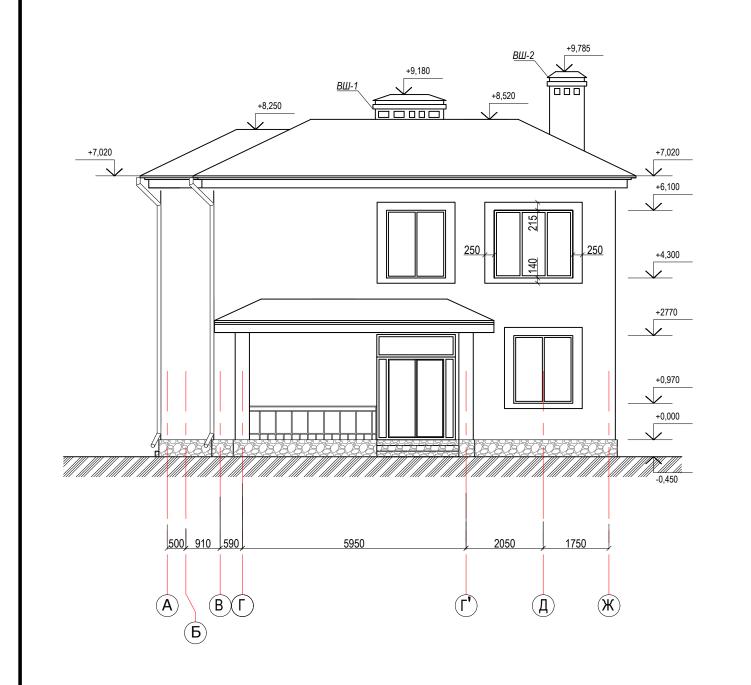


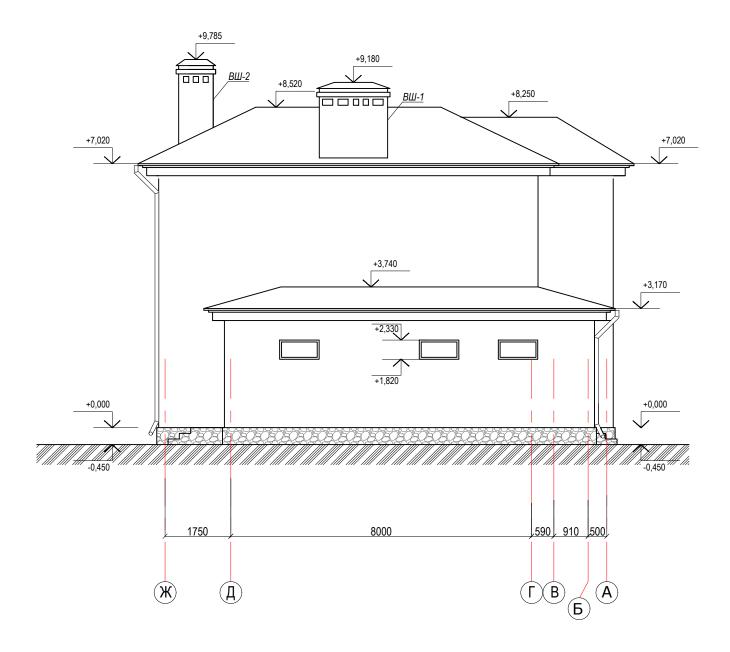

						AP	AP					
Изм.	Колич.	Лист	№Док.	Подп.	Дата	х. Ленинаван, ул. Толс	х. Ленинаван, ул. Толстого, 32					
							Стадия	Лист	Листов			
						Индивидуальный жилой дом	Р	7				
						Фасады А-Ж, Фасад Ж-А						

1. Обрамление окон в указанных местах выполнить с отступом от стен на 15 мм. Слева и справа от проемов - в один кирпич по ширине (250мм), сверху проема - в 3 ряда по высоте, снизу проема - в два ряда по высоте

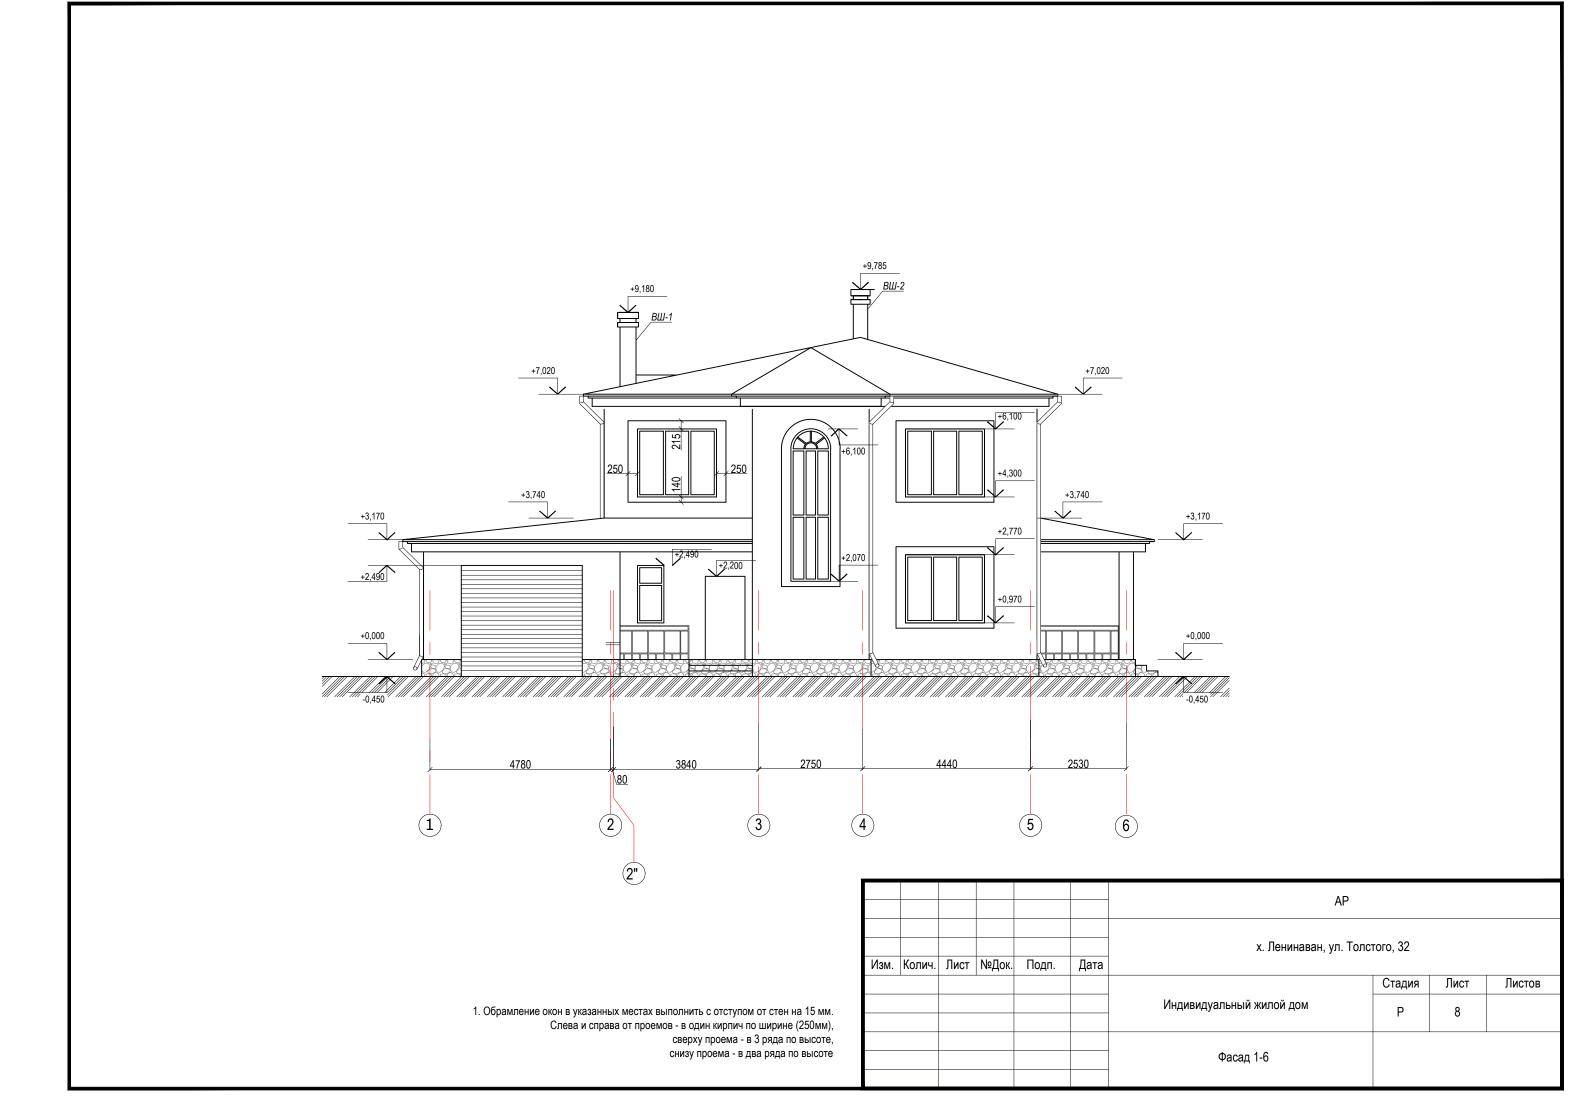

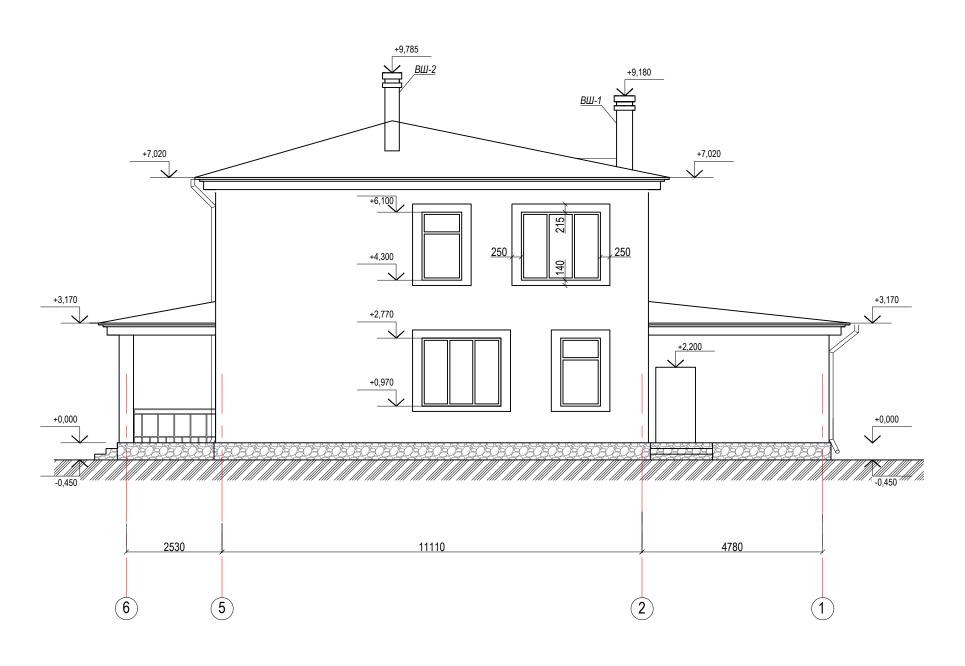

						AP				
Изм.	Колич.	Лист	№Док.	Подп.	Дата	х. Ленинаван, ул. Толс	того, 32			
							Стадия	Лист	Листов	
						Индивидуальный жилой дом	Р	9		
						Фасад 6-1				

Обрамление окон в указанных местах выполнить с отступом от стен на 15 мм.
 Слева и справа от проемов - в один кирпич по ширине (250мм), сверху проема - в 3 ряда по высоте, снизу проема - в два ряда по высоте

СПЕЦИФИКАЦИЯ МАТЕРИАЛОВ КРОВЛИ

Марка поз.	Обозначение	Наименование	Кол во	Масса	Всего
1	СП 17.13330.2011 ГОСТ 31173-2003	Гибкая черепица коричневая	206.6 м.кв.		
		Контробрешетка	206,6 M.KB.		
		Подкладочный ковер	206,6 м.кв.		
		Сплошная обрешетка из OSB	206.6 M.KB.		
		Обрешетка	206.6 M.KB.		
		Гидроизоляция	200,6 M.KB.		
2		Покрытие вентиляционных труб, кровельная сталь в цвет кровли	4,5 м.кв.		
3		Коньковый аэратор в цвет кровли	5,06 м.п.		
4		Коньковая планка в цвет кровли	54,5 м.п.		
5		Планка ендовы в цвет кровли	7,50 м.п.		
6		Планка стеновой защиты (в т.ч. для вентиляционных труб), в цвет кровли	7,45 м.п.		
7		Водосточный желоб в комплекте с креплениями, в цвет кровли	74 м.п.		
8		Водосточная воронка в комплекте с защитной сеткой, в цвет кровли	4 шт		
9		Водосточная труба в комплекте с хомутами, отводами и наконечниками, в цвет кровли	29,22 м.п.		

8.9
(\mathbb{X})
Д — — — — — — — — — — — — — — — — — — —
i =0,268
ВШ-1 <u>i = 0,356</u> В В В В В В В В В В В В В В В В В В В
(b) (c) (d) (d) (d) (d) (d) (d) (d) (d) (d) (d
A 8.9
4780 3840 2750 8.9 4440 2530
80 18420
 (1) (2) (3) (4) (5) (6)
$\stackrel{m{arepsilon}}{\sim}$

						- AP					
Изм.	Колич.	Лист	№Док.	Подп.	Дата	х. Ленинаван, ул. Толс	х. Ленинаван, ул. Толстого, 32				
						Индивидуальный жилой дом	Стадия	Лист	Листов		
							Р	10			
						План кровли					
						План кровли Спецификация материалов кровли					

